ооо «двпи»

«Жилой комплекс «Зима Южная» в п. Зима Южная Надеждинского муниципального района Приморского края»

Жилой дом №4

Проектная документация

Раздел 2 «Схема планировочной организации земельного участка»

 $35 - 17 - 01.04 - \Pi 3Y$

Tom 2

Экз. № ___

Директор А. А. Черняков

Содержание

					1							
	06	озна	чениє)		Наименование		Прим	ечание			
35 -	17 - 0	01.04	- ПЗ	У - С	Содер	ожание		стр.2				
35 -	17 - 0	01.04	- СП	1	Cocm	ав проектной документации		cmp.3-4				
35 -	17 - 0	01.04	- ПЗ	У. СП	Текстовая часть стр.5-8							
35 -	17 - 0	01.04	- ПЗ	У	Графі	ическая часть						
35 - 17 - 01.04 - ПЗУ					Общи	е данные		стр.9				
					Cumya	ационный план		стр.10				
					Схема М 1 : 3	а планировочной организации земельного участ 500	пка,	cmp.11				
					Реше	ния по планировке, М 1 : 500		cmp.12				
					План	покрытий, М 1 : 500		cmp.13				
					План	озеленения, М 1 : 500		cmp.14				
					План	расстановки МАФ, М 1 : 500		cmp.15				
					Сводн	ный план инженерных сетей, М 1 : 500		cmp.16				
					cmp.17							
					Консп	прукции дорожных и тротуарных покрытий		cmp.18				
						A.						
						35 - 17 - 01.04 - ПЗУ						
						Жилой комплекс «Зима Южная» в п. Надеждинского муниципального ра			an vnag			
	Кол. уч. ботал		№ док. гопов	Подп.	Дата 05.19	пасолошнокого муницинального ра	Стадия	Лист	листов Листов			
<i></i>		. 4011	255		23.70	I этап строительства (жилой дом №4)	П	1	1			
Н.конп	20	Uon	lakoc		05.19			000 "ДЕ	ВПИ"			
г.конп ГИП	ıμ.		ІЯКОВ ІЯКОВ		05.19	СОДЕРЖАНИЕ		абаровсн				

\mathbf{a}	
4	

			3		
Номер тома, раздела	Обозначение	Наименование	Примеча- ния		
1	35-17-01.04-ПЗ	Пояснительная записка			
2	35-17-01.04-ПЗУ	Схема планировочной организации земельного участка			
3	35-17-01.04-AP	Архитектурные решения			
4	35-17-01.04-KP	Конструктивные решения			
4.1	-01.04-KP1	Несущие конструкции	ООО «Т-Консульт»		
4.2	-01.04-KP1.P	Расчет несущих конструкций здания	ООО «Т-Консульт»		
4.3	-01.04-KP2	Архитектурно-строительные решения			
5	35-17-01.04-ИОС	Сведения об инженерном оборудовании, о сетях инженерно-технического обеспечения, перечень инженерно-технических мероприятий, содержание технологических решений			
5.1	35-17-01.04-ИОС1	1 Система электроснабжения			
5.2	35-17-01.04-ИОС2	2 Система водоснабжения			
5.3	35-17-01.04-ИОС	В Система водоотведения			
5.4	35-17-01.04-ИОС4	Отопление, вентиляция, кондициониро- вание воздуха			
5.5	35-17-01.04-ИОС5	5 Сети связи			
6	35-17-01.04-ПОС	Проект организации строительства			
8	35-17-01.04-OOC	жающеи среды			
9	35-17-01.04-ПБ	Мероприятия по обеспечению пожарной безопасности			
10	35-17-01.04-ОДИ	Мероприятия по обеспечению доступа инвалидов			
10(1)	35-17-01.04-ЭЭ	Мероприятия по обеспечению соблюдения требований энергетической эффективности и требований оснащённости зданий, строений и сооружений приборами учёта используемых энергетических ресурсов			
12		Иная документация			
12.1	35-17-01.04-ТБЭ	Требования к обеспечению безопасной эксплуатации объекта капитального строительства			
Изм. Колуч	Лист № док Подпись Дата	35-17-01.04-СП			
Разработал	Самарская 05.19				
		П 1 Состав проектной документации	2		
Н.контр.	Черняков 05.19	000 «A	000 «ДВПИ»		
ГИП	Черняков 05.19		Формат А4		

Взам. инв. №

Подп. и дата

Инв. № подл.

	<u> </u>							
								4
	Номер тома, раздел		Об	означен	іие	Наименование	Примо	
-doφ	12.2		35-1 ⁻	7-01.04-	СКР	Сведения о нормативной периодичности выполнения работ по капитальному ремонту многоквартирного дома, необходимых для обеспечения безопасной эксплуатации такого дома, об объеме и о составе указанных работ		
-						1 · · · · · · · · · · · · · · · · · · ·		
<u> </u>								
T	1							
	\vdash							Лист
		_				35-17-01.04-СП		2
Щ	Изм. Колу	ч Лист	№док	Подпись	Дата			

Взам. инв. №

Инв. № подл. Подп. и дата

ам. инв. №

А). Характеристика земельного участка, предоставленного для размещения объекта капитального строительства.

Земельный участок отведённый под строительство жилых зданий расположен на территории населённого пункта посёлок Зима Южная Надеждинского сельского поселения Надеждинского муниципального района Приморского края и, в соответствии с пунктом 2, части 1, статьи 7 Земельного кодекса Российской Федерации, относится к категории земель «земли населённых пунктов». Площадь земельного участка, согласно градостроительного плана №RU2550000-05201900000001768 составляет 5840 кв.м. Участок имеет пологий плавный уклон в сторону юг, юго-восток. Ранее на этой территории располагалась воинская часть, от которой на данный момент времени сохранились полуразрушенные строения, площадки, деревья, кустарники и подземные недействующие коммуникации. Со всех сторон участок граничит с существующими транспортными грунтовыми проездами посёлка, за которыми располагаются участки частного сектора с малоэтажными строениями жилого и нежилого назначения или просто пустующие территории.

Б). Обоснование границ санитарно-защитных зон объектов капитального строительства в пределах границ земельного участка - в случае необходимости определения указанных зон в соответствии с законодательством Российской Федерации.

Проектируемые санитарно-защитные зоны предусматриваются от площадки для сбора хозяйственно-бытового мусора в соответствие с СП42.13330.2016 и региональных нормативов градостроительного проектирования в Приморском крае от 21.12.2016г; кроме этого проектом предусматриваются разрывы от открытых автостоянок для хранения легкового автотранспорта в соответствие с СанПиН 2.2.1 / 2.1.1.1200-03

« Санитарно-защитные зоны и санитарная классификация предприятий, сооружений и иных объектов ", п. 7.1.12, табл. 7.1.1.

В). Обоснование планировочной организации земельного участка в соответствии с градостроительным и техническим регламентами либо документами об использовании земельного участка (если на земельный участок не распространяется действие градостроительного регламента или в отношении его не устанавливается градостроительный регламент).

За основу проекта застройки участка взят проект планировки территории разработанный SPI Planning Group ООО «Оферта диалог» и градостроительный план земельного участка №RU2550000-05201900000001768, выданный администрацией Надеждинского муниципального района. Проектируемый жилой дом №4 входит в состав 1-го этапа строительства комплексной застройки жилого района в п. Зима Южная Надеждинского муниципального района Приморского края. Здание секционного типа. Согласно первоначального замысла, застройка земельного участка разбита на десять отдельных жилых кварталов и квартал с торговым центром и парковой зоной. В одном из кварталов размещены детский сад на 240 мест с площадками и школа на 450 мест с спортивной зоной. Представленный проект СПЗУ разработан на один жилой дом (№4 по генплану):

дата	Пр	едста	вленны	ій прое	кт СПЗ	зу раз	оаботан на один жилой дом (№4 по і	генплану	7) :	
Подп. и да	Изм.	Кол.уч.	Лист	№док	Подп.	Дата	35-17- 01.00	- ПЗ		
	Разра	аб.	Распол	ЮВ		06.18		Стадия	Лист	Листов
подл.								П	1	6
Инв. № по	ГИП		Черняк	ЮВ		06.18	Пояснительная записка		000 «ДВП абаровск	

- жилой дом №4, П-образной формы, размеры в плане по крайним строительным осям 55,34 х 58,27 м; площадь застройки жилого дома S=2 359,46 кв.м., 4 надземных этажа, 6 секций, 66 квартир, уровень 0,00 15,25м.;
- транспортно-пешеходные связи и площадки благоустройства;
- площадка для сбора хозяйственно-бытового мусора 1 шт. с одним контейнером;
- открытые автостоянки для временного и постоянного хранения транспорта жильцов на 78 ед;
- подземные инженерно-технические коммуникации.

Двор жилого здания организован по принципу «двор без машин». Все парковочные места вынесены на периметр застройки и размещены вдоль дорог и проездов. Двухсторонние проезды между кварталами приняты шириной 6,0м. От расположенных вдоль проездов парковочных мест до зданий расстояние принято не менее 10,0м. Расположение мест для стоянки автомобилей за границами земельного участка соответствует п.2.4 градостроительного плана и региональных нормативов градостроительного проектирования в Приморском крае, п. 3.6.3, а так же проекта планировки территории. Жилые дома обеспечены пожарными проездами по наружному периметру (совмещены с тротуаром) и внутри полузамкнутых дворов. Ширина пожарных проездов 3,5м. Размещаются пожарные проезды на расстоянии от 5 до 8 м от фасадов зданий.

Расчетные показатели минимально допустимых размеров площадок придомового благоустройства различного функционального назначения расчитаны по РНГП Приморского края, таблица 6, п.3.6.3. Красные линии застройки располагаются вдоль проектируемых и существующих транспортных коммуникаций и по границам участков (см. лист 3 ПЗУ).

Размещение проектируемых сооружений на участке было выполнено с учётом характера сложившейся застройки, красных линий, существующих проездов и площадок, других сооружений, а так же исходя из норм инсоляции, санитарных, градостроительных и других действующих нормативных требований в области регулирования нового строительства.

Г). Технико-экономические показатели земельного участка, предоставленного для размещения объекта капитального строительства.

Площадь участка предусматриваемого для строительства дома составляет 5840 кв.м. Количество существующих, сносимых зелёных насаждений для первого этапа строительства — 2 009 деревьев без учёта кустарников. На земельном участке в настоящее время, располагаются полуразрушенные строения бывшей воинской части общим строительным объёмом 46 507,4 м.куб., все эти строения в процессе строительства будут снесены инженерные сети частично демонтированы или вынесены за периметр застройки.

Д). Обоснование решений по инженерной подготовке территории, в том числе решений по инженерной защите территории и объектов капитального строительства от последствий опасных геологических процессов, паводковых, поверхностных и грунтовых вод.

До начала основных работ по строительству зданий необходимо выполнить инженерную подготовку территории застройки. В состав работ по инженерной подготовке территории входят: расчистка и планировка территории; отвод поверхностных и грунтовых вод; подготовка площадки к строительству и обустройство ее с устройством временных дорог, сооружений и прокладкой временных инженерных сетей.

Проектируемое высотное расположение зданий и плоскостных сооружений во многом диктовалось существующим рельефом, минимальными объемами перемещаемых земляных масс и с учётом требований п. 13 СП 42.13330.2011. Согласно

Инв. № подл. Подп. и дата Взам. инв. №

Изм. Кол.∨ч Лист № дох Подпись Дата

35-17- 01.00 - ПЗ

Лист

Ззам. инв. №

Тодп. и дата

№ подл.

выполненных инженерно-геологических изысканий опасных геологических процессов на площадке строительства не выявлено.

E). Описание организации рельефа вертикальной планировкой;

Площадка строительства жилого здания имеет перепад в абсолютных отметках существующего рельефа, который составляет 3,2м, в направлении северо-запад – юго-восток.

При проектировании высотного расположения здания на рельеф основное внимание было уделено минимально возможным планировочным, земляным работам по территории и оптимальное вписывание застройки в существующий рельеф, а так же обеспечением нормативных продольных и поперечных уклонов по транспортнопешеходным коммуникациям.

Земляные, планировочные работы по площадкам в основном решены в выемках. Планировочные земляные работы характеризуются показателями:

- наибольшая рабочая отметка насыпи в среднем 1,5 м.;
- наибольшая рабочая отметка выемки в среднем 0,85 м.;
- общая площадь выемки составляет 2 597 м.кв.;
- общая площадь насыпи составляет 2 821 м.кв.;
- планировочный объём насыпи 1 375 м.куб.;
- планировочный объём выемки 2 399 м.куб.

Расчёт объёмов земляных работ производился без учёта грунта, образовавшегося от устройства котлованов под подземные конструкции зданий и сооружений.

Система поверхностного водоотвода принята комбинированного типа, в основном открытая, по лоткам проездов и тротуаров в проектируемые дождеприемные колодцы и далее в проектируемые сети дождевой канализации с выпуском собранной и очищенной, на локальных очистных сооружениях, воды в существующий водоём. Общее количество проектируемых дождеприемных колодцев составляет - 5 шт; расположение колодцев выполнено в специальных карманах или углах площадок, в целях исключения автомобилей. Проектом исключается проезда создания помех ДЛЯ поверхностными водами существующих зданий, сооружений и территорий. Отвод дождевой и талой воды с кровли здания обеспечивается системой внутреннего водостока через проектируемые водосточные воронки с электроподогревом \emptyset =100 мм, фирмы HL62.1 (или аналог). Отвод сточных вод ливневой канализации предусматривается внутреннего водостока с выпуском на отмостку и далее лотками в систему ливневой канализации. В зимний период организован перепуск системы К2 в систему бытовой канализации.

Ж). Описание решений по благоустройству территории.

проектируемых проездов Покрытия всех вновь плошалок предусматриваются из двухслойного асфальтобетона, тротуаров бетонной плитки размерами 500 х 500 х 60мм, кроме этого в пешеходных зонах отдыха предусматриваются покрытия из крупнозернистого песка и каменный ковёр. Все проектируемые покрытия приняты с окантовкой бортовыми бетонными камнями. Площадки благоустройства предназначенные для отдыха взрослых и детей оборудуются малыми архитектурными формами, спортивным оборудованием и игровыми городками. Выбор малых архитектурных форм выполнен согласно заданию заказчика и, по каталогам фирм и предприятий находящихся в г.Владивостоке. сбора бытового мусора Для предусматривается организация установкой одного стандартного площадки cметаллического контейнера.

В качестве площадочного озеленения предусматривается устройство газона, общей площадью 1972.54 кв.м в границах участка. Вертикальное озеленение дворовых пространств предусматривается в виде посадки деревьев и кустарников. Ассортимент

Изм. Кол.уч. Лист №док Подпись Дата

Лист

Ззам. инв. №

Тодп. и дата

высаживаемых деревьев и кустарников представлен породами устойчивыми к климатическим показателям Дальнего востока с учётом задания заказчика и представлен следующими видами:

- деревья клён остролистный (6шт), рябина (3шт);
- кустарники спирея (26шт), пузыреплодник (39шт), дерен (27шт), фалярис (41шт), можжевельник (19шт).

Высадка кустарников и деревьев будет производиться в виде групповых композиций и живых изгородей, на участках свободной от застройки и проектируемых инженерных сетей. Предусматривается устройство декоративных композиций из валунного природного камня в сочетании с окружающим озеленением.

В местах возможного передвижения маломобильных групп населения проектом предлагается устройство тротуарных пандусов П-1 и установка дорожных бортовых камней вровень с окружающим покрытием.

Пожаротушение здания будет осуществляться от пожарных гидрантов предусматриваемых на проектируемых сетях водопровода. Доступ пожарных подразделений и спец. техники к проектируемому жилому зданию и возможен ко всем продольным фасадным сторонам и в дворовые пространства, в соответствии с требованиями СП4.13130.2013. Проектные решения обеспечивают беспрепятственный проезд пожарной техники. В местах где движение пожарных машин осуществляется по газонам предусмотрено местное укрепление поверхности грунта газонными решётками.

Л). Обоснование схем транспортных коммуникаций, обеспечивающих внешний и внутренний подъезд к объекту капитального строительства, - для объектов непроизводственного назначения.

Подъезды к зданиям и на внутридворовые территории (для специального и технологического транспорта) запроектированы стороны проектируемых и co существующих транспортных коммуникаций поселка; доступ людей к зданию возможен, в целом, только по проектируемым пешеходным связям, так как существующих тротуаров участку проектирования не Для временного хранения автомобилей имеется. проживающих ИХ гостей проектом предусматривается организация И открытых автостоянок в соответствие с местными нормативными требованиями. Расчёт мест на проектируемых автостоянках произведён согласно РНГП Приморского края, таблица 6, п.3.6.3. Основные габариты по ширине пешеходных тротуаров 2.0м, 2,5м, 1.0м и 1.5 м; ширина полос для проездов пожарной техники – 3,5 м.

Показатели по генеральному плану.

	Наименование	Ед. изм.	Количество
1	Площадь застройки	\mathbf{M}^2	2 359,46
2	Площадь земельного участка по градостроительному плану	M ²	5 840
3	Процент застройки в пределах границ участка	%	40,4
4	Площадь проектируемых покрытий в границах участка	M ²	1 508
7	Площадь озеленения территории в границах участка	M ²	1 972,54
8	Количество расчётных мест для стоянки автомобилей / в т.ч. инвалидов	ШТ.	78 / 4

					_
Изм.	Кол. уч.	Лист	№док	Подпись	Дата

Ведомость чертежей основного комплекта

Лист	Наименование	Примечание
1	Общие данные	
2	Ситуационный план расположения объекта строительства	
3	Схема планировочной организации земельного участка, М 1 : 500	
4	Решения по планировке, М 1 :500	
5	План покрытий, М 1 :500	
6	План озеленения, М 1 :500	
7	План расстановки МАФ, М 1 :500	
8	Сводный план инженерных сетей, М 1 :500	
9	План земляных масс, М 1 :500	
10	Конструкции дорожных и тротуарных покрытий	

Ведомость ссылочных и прилагаемых документов

Обозначение	Наименование	Примечание
	Ссылочные документы	
ГОСТ 6665 - 91	Камни бетонные и железобетонные бортовые. ТУ	
ΓΟCT 8736 - 2014	Песок для строительных работ. ТУ	
ΓΟCT 25 607 - 2009	Смеси щебёночно-гравийно-песчаные для покрытий	
	и оснований автомобильных дорог и аэродромов.	
ΓΟCT 9128 - 2009	Смеси асфальтобетонные дорожные, аэродромные	
	и асфальтобетон. ТУ	

Общие указания

- 1. Проект схемы планировочной организации земельного участка для жилого здания выполнен на основании :
- 1.1 задания заказчика ;
- 1.2 топографического плана участка в масштабе М 1 :500, выполненном ООО "Арт ГЕО-ДВ" в декабре 2017г.;
- 1.3 проекта планировки территории, разработанном в 2018г. SPI Planning Group

ООО "Оферта диалог"

690003, Владивосток, ул. 1-я Морская 9, офис 311

тел./факс +7(423) 261-03-77

e-mail: office@spi-architects.ru

- 1.4 отчета о состоянии существующий зелёных насаждений и травянистой растительности на участке подлежащем застройке.
- 2. Вынос проектируемых сооружения на местности осуществлять:
- 2.1 в плановом отношении от линий координатной сети;
- 2.2 в высотном отношении вынос проектируемых сооружений на местности выполнить от ближайшего стенного репера с известным высотным положением .
- 3. Перед началом производства строительно монтажных работ по сооружению проектируемых объектов проверить на местности точное расположение существующих инженерных сетей, в том числе и не обозначенных на топографическом плане, и обеспечить их сохранность или перенос в соответствии с требованиями сетедержателей. В местах залегания высоковольтных и низковольтных электрических сетей, земляные работы проводить в соответствии с требованиями инструкции по технике безопасности и технических условий владельиев этих сетей.
- 4. После окончания производства земляных работ по выемке или насыпи грунта, при устройстве площадок и других плоскостных сооружений образовавшиеся откосы выровнять, спланировать и укрепить одерновкой.
- 5. По завершению строительства вывезти строительный мусор и произвести рекультивацию растительного грунта в местах устройства газонов.

Проектная документация разработана в соответствии с градостроительным планом земельного участка, заданием на проектирование, техническими регламентами, в том числе устанавливающими требования по обеспечению безопасной эксплуатации зданий, строений, сооружений и безопасного использования прилегающих к ним территорий, требованиями Федерального закона от 30.12.2000 (№ 384-ФЗ "Технический регламент безопасности зданий и сооружений") и с соблюдением технических условий.

Главный инженер проекта


А.А.Черняков

Общие указания (окончание)

- 6. Настоящий проект выполнен в соответствии с действующими нормами, правилами и стандартами, в том числе и по врывопожаробезопасности.
- 7. Наружное пожаротушение будет осуществляться от проектируемых пожарных гидрантов.
- 8. В местах возможного передвижения инвалидов на колясках выполнить установку дорожных бордюров в одном уровне с примыкающими покрытиями. Ширину участка понижения бордюров принять 1.0 м. Места расположения тротуарных пандусов П-1 смотри на листах 3.4.
- 9. В местах залегания подземных электрических кабелей, земляные работы проводить вручную с выполнением требований по технике безопасности.
- 10. Существующие деревья и кустарники, не попадающие под штампы проектируемых объёмных и плоскостных сооружений необходимо, по возможности, сохранить. Выполнить декоративную обрезку кроны сохраняемых деревьев, повреждённых в процессе строительства.
- 11. По завершению строительства собрать и вывезти образовавшийся строительный мусор с прилегающей к площадке строительства территории. Выполнить планировку нарушенной строительством территории. Грунт площадки строительства залитый ГСМ и другими химическими веществами собрать и вывезти на утилизацию.

						35 - 17 - 01.04 - ПЗУ							
Иом	Voz. w	Пиот	No dou	Подпись	Пото	Жилой комплекс «Зима Южная» в п. Надеждинского муниципального р			эго края				
изм. Разра		Распо		Поопись	дана 05.19								
Проверил		, uemenee			05.19	I этап строительства (жилой дом №4)	П	1	10				
						Схема планировочной организации							
Н. контр. ГИП		Черняков Черняков		ов 05.19	земельного участка	000 "ДВПИ"							
					05.19	Общие данные	г.Хабаровск 2019г.						

Копировал

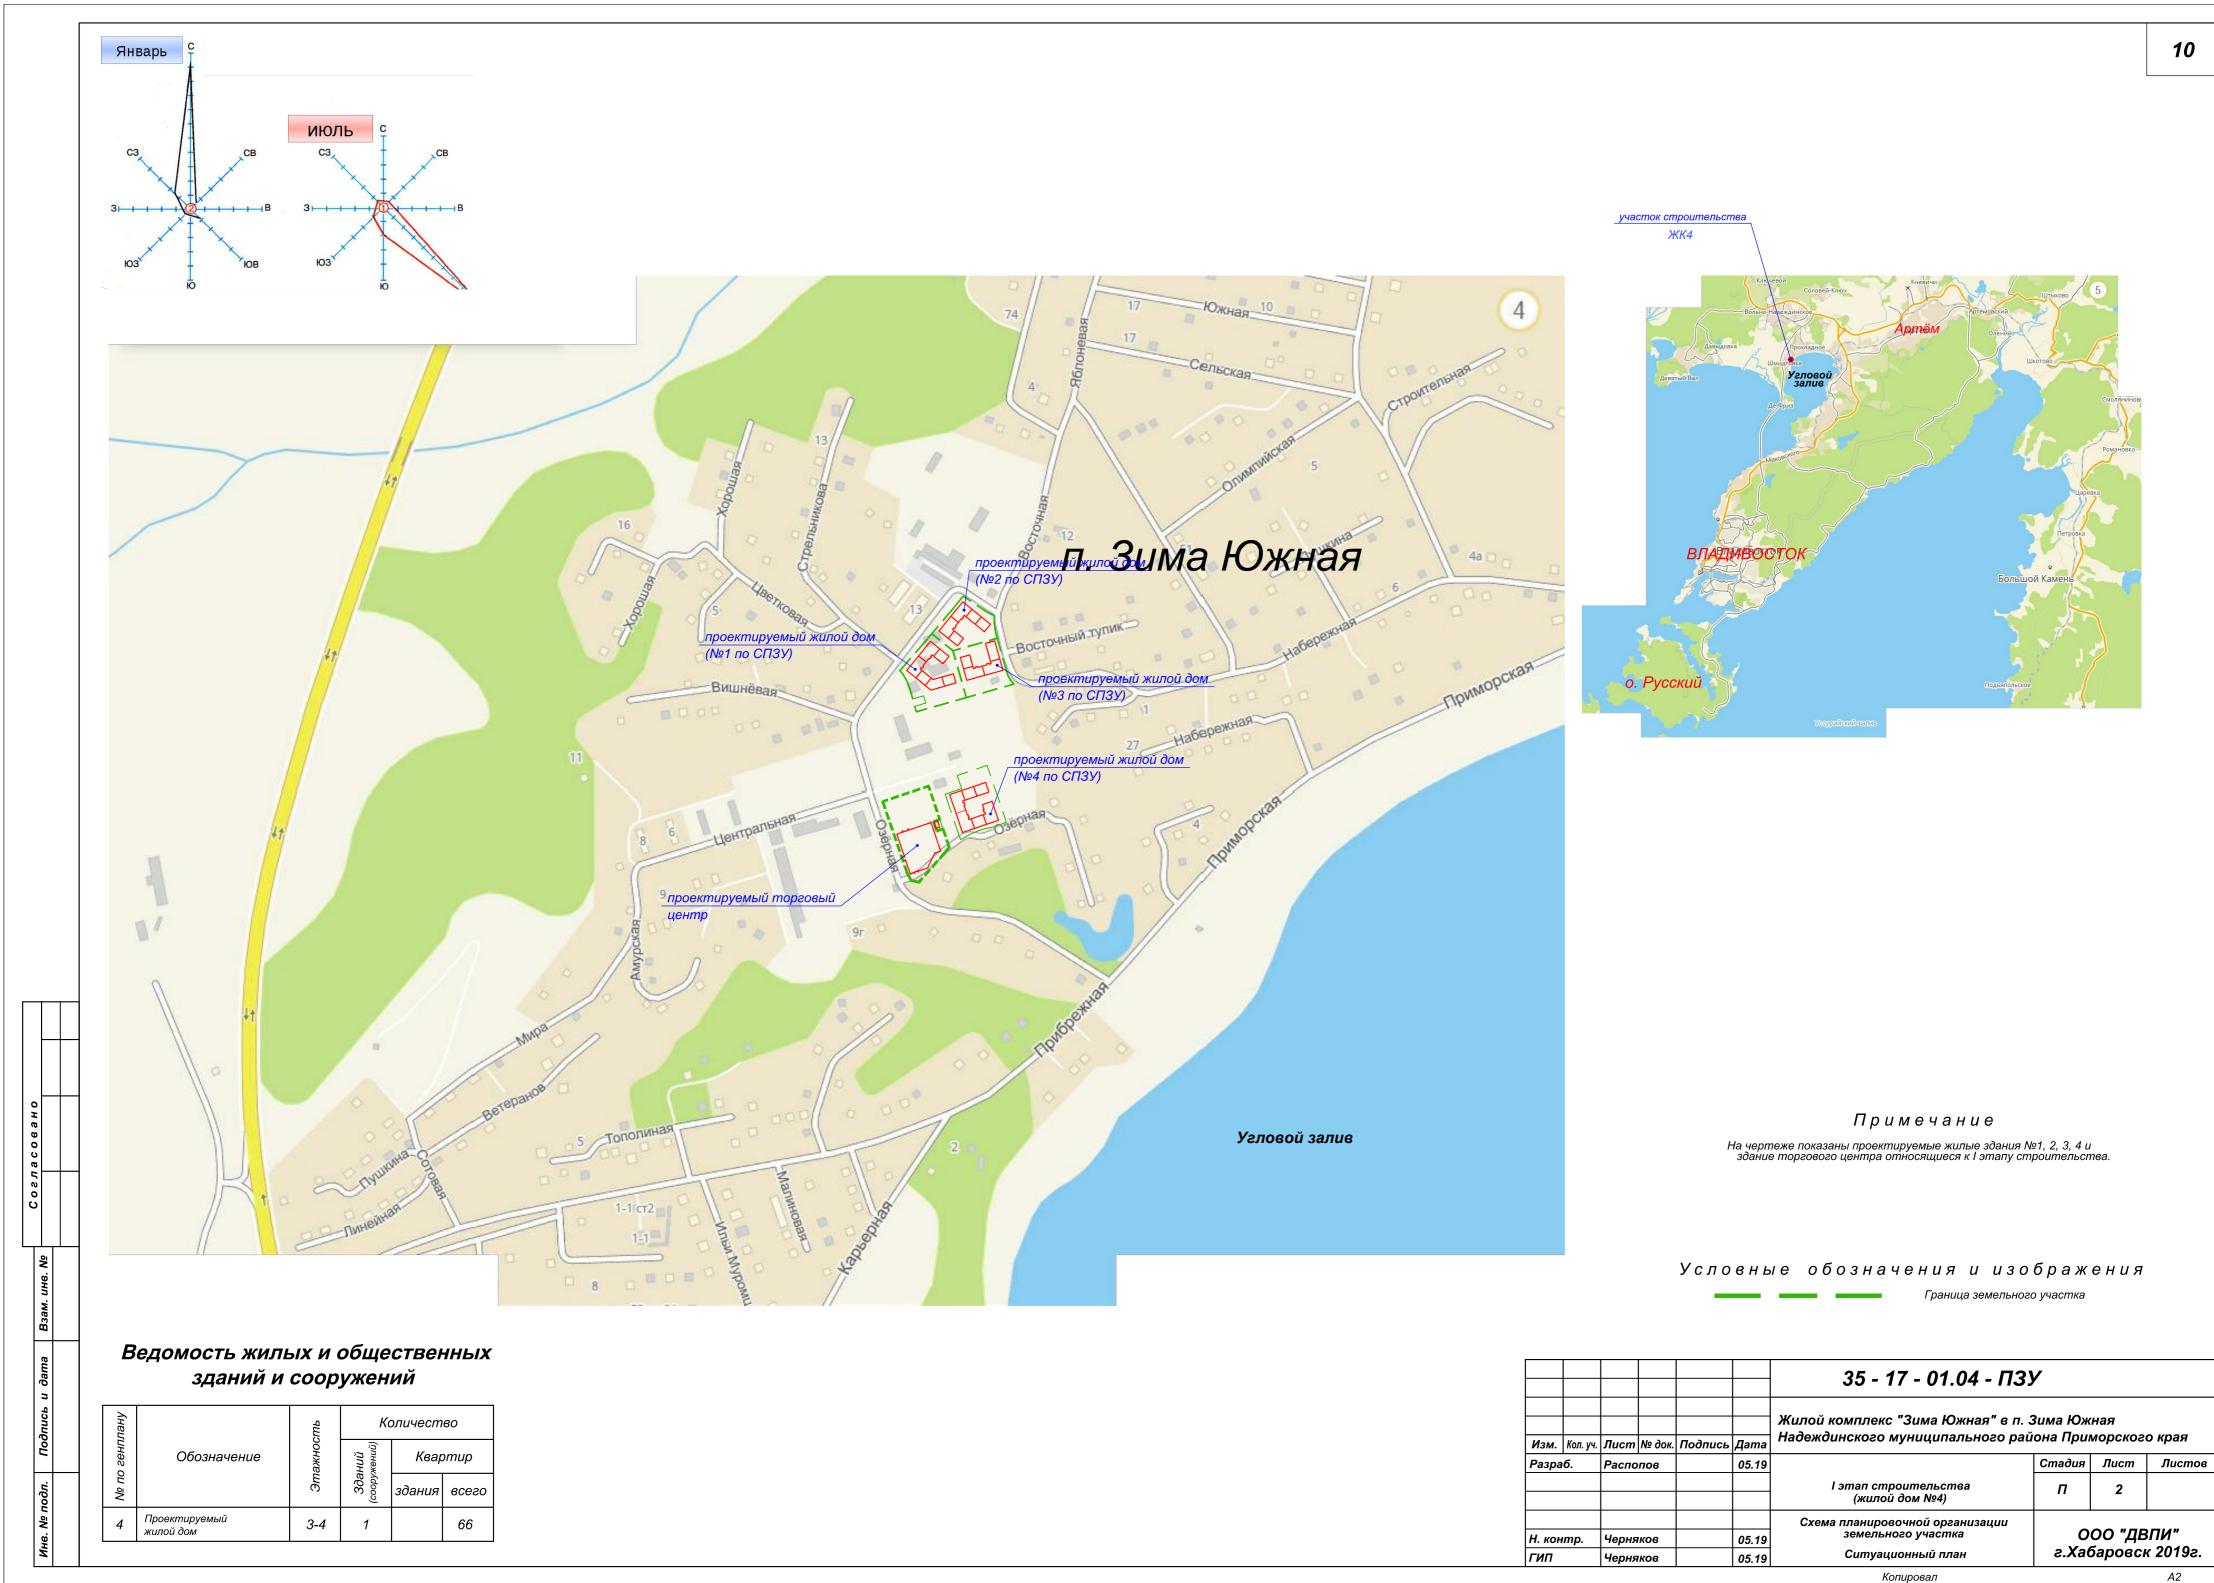

Ведомость жилых и общественных зданий и сооружений

пану		ть		оличест	80		Площа	дь, кв.м		Строительный объем, куб.м	
эенплану	Обозначение	Этажность	Зданий (сооружений)	Квар	отир	3acm _i	ройки	Обі	щая	Здания	Всего
оп ⊴М		Эт	3 <i>да</i> (coopy	здания	всего	здания	eceso	здания	eceso	30a	Bce
4	Проектируемый жилой дом	3-4	1		66		2 359.46		7 156.84		27 330.3
A.4	Проектируемая детская игровая площадка		1				76.5				
Г.4	Проектируемая площадка для сбора бытового мусора на один контейнер		1								
E.4	Проектируемая площадка для занятий спортом		1				45				
Ж.4	Проектируемая площадка для отдыха взрослого населения		1				53				
3.4	Проектируемая хозяйственная площадка (велопарковка)		3								
Д	Проектируемые площадки для стоянки автомобилей на 78 ед.		8								
Б.4	Проектируемая совмещённая площадка для игр детей, отдыха взрослых и занятий		1				1 160				
	физкультурой										

Показатели генерального плана

Наименование	Ед. изм.	Количество	Примечание
1. Площадь территории участка по градостроительному плану №RU2550000-05201900000001768	кв.м	5 840	
3. Площадь застройки	кв.м	2 359.46	
4. Площадь проектируемых покрытий в границах участка	кв.м	1 508	
5. Площадь озеленения территории в границах участка	кв.м	1 972.54	
6. Процент застройки	%	40.4	

Расчет площадей площадок благоустройства.

Расчётные, нормативные показатели приняты согласно Региональных

- нормативов градостроительного проектирования в Приморском крае, п. 3.6.3, табл. 6 и составляют на 100 кв.м общей площади квартир:
- для игр детей дошкольного и младшего школьного возраста 2.47 м.кв;
- для отдыха взрослого населения 0.7 м.кв;
- для занятий физкультурой 2.6 м.кв;
- для хозяйственных целей 2 м.кв; - для дворового озеленения - 22 м.кв.

Общая площадь квартир - 5 519.86 м.кв. Нормативное количество площадей площадок благоустройства

- -для игр детей дошкольного и младшего школьного возраста-
- 5 519.86 x 2.47 / 100 = 136.3 ≈ 136 м.кв; - для отдыха взрослого населения - 5 519.86 х 0.7 / 100 = 38.6 ≈ 39 м.кв;
- для занятий физкультурой 5 519.86 x 2.6 / 100 = 143.5 ≈ 144 м.кв ;

Разраб.

Проверил

Н. контр.

ГИП

| Изм. | Кол. уч. | Лист |№ док. | Подпись | Дата

05.19 05.19

05.19

05.19

Распопов

Черняков

Черняков

Черняков

- -для хозяйственных целей 5 519.86 x 2 / 100 = 110.4 ≈ 111 м.кв; - для дворового озеленения - 5 519.86 х 22 / 100 = 1 214.4 ≈ 1 214 м.кв;
- Площадь площадок благоустройства для проектируемого жилого дома № 1, по проекту, составляет
- для игр детей дошкольного и младшего школьного возраста - 76.5 м. кв ;
- для отдыха взрослого населения 53.0 м.кв ,
- для занятий физкультурой 45 м.кв :
- для дворового озеленения 1 972.54 м.кв. Проектируемая совмещённая площадка (Б.4 по генплану) для игр детей,
- отдыха взрослых и занятий физкультурой 1 160 м.кв.

Граница земельного участка по градостроительному плану №RU 2550000-05201900000001768

Координата точки характерного элемента генерального плана

иесто для складирования

Проектируемое парковочное место для автомобиля инвалида

Перспектива застройки земельного участка на соседних территориях

Проектируемое парковочное место для автомобиля инвалида на коляске

Сносимые здания и сооружения

Красные линии застройки согласно ППТ

383 327.93

Условные обозначения и изображения

140 4545.69

140 4542.39

140 4473.05

383 566.25

œ

KH

разр.

П-1

383 319.93

140 4482.8

140 4480.36

383 293.41

383 297.88

Январь

июль

П-1 Пандус для съезда инвалидной коляски с тротуара на проезжую часть дороги

140 4516.96

140 4520. 383 408.43

Школа на 450 мес

140,4442.1

140 4452.39

383 344.81

140 4452.59

383 344.39

озеро

Тротуарный пандус П-1 для инвалидов на колясках

Перспектива развития элементов благоустройства проектируемого

Проектируемый дождеприемный колодец

Границы технологических проездов на период строительства проектируемого объекта, с направлениями движения строительных

Расчетная потребность мест на проектируемых автостоянках.

Расчётный, нормативный показатель принят согласно Региональных нормативов градостроительного проектирования в Приморском крае, п. 3.6.3, табл. 6 и составляет на 100 кв.м общей площади квартир для среднеэтажной застройки на уклонах проектируемого рельефа от 1% до 2.5% - 16 м.кв.

Жилой дом № 4.

Общая площадь квартир - 5 519.86 м.кв.

Итого общая площадь стоянок для автомобилей по расчёту составляет:

5 519.86 x 16 / 100 = 883.18 м.кв;

Количество автомобилей на стоянках

883.18 / 25 = 35.3 ≈ 35 e∂.

где 25 м.кв - площадь одного стояночного места для легкового

автомобиля

в том числе 4 мест для инвалидов (10 % от расчётного общего количества парковок);

1 место для инвалида на коляске. Количество проектируемых мест для стоянки автомобилей - 78ед.

Расчёт автостоянок выполнен с учётом требований: СП 59.13330.2016 "ДОСТУПНОСТЬ ЗДАНИЙ И СООРУЖЕНИЙ ДЛЯ МАЛОМОБИЛЬНЫХ ГРУПП НАСЕЛЕНИЯ ", п. 5.2.1.

Расчет количества мусорных контейнеров

Количество образуемых бытовых отходов определено в разделе 35-17-01.00-ПЗ.ООС и составляет :

- жилой дом №4 - 14.9 т/год :

Объём образуемых бытовых отходов в сутки составит:

14.9 / 365 = 0.041 m/cym. / 0.25 m/м.куб = 0.16 м.куб ; где 0.25 m/м.куб - средний объёмный вес насыпного бытового мусора. Необходимое количество контейнеров для суточного объёма отходов

 $0.16 / 0.75 = 0.21 \approx 1 \text{ um}.$ где 0.75 м.куб - объём одного контейнера.

Согласно приложению К, табл.К.1, СП42.13330.2016, объём смёта с территории составляет 8л. с 1 м.кв покрытий.

Суммарная площадь проектируемых покрытий и газонов

составляет : 3 999.54 м.кв.

Итого объём смёта составит $8 \times 3999.54 = 31996.32 \, \pi/\text{sod}$; $31996.32 \, / \, 365 = 87.7 \, \pi/\text{cym.}$;

87.7 / 1000 = 0.09 м.куб/сут.

Суточный объём отходов с территории проектируемой застройки


составит: 0.21 + 0.09 = 0.3 м.куб; (1 контейнер на 0.75 м.куб).

35 - 17 - 01.04 - ПЗУ

Жилой комплекс «Зима Южная» в п. Зима Южная Надеждинского муниципального района Приморского края

	Стадия	Лист	Листов
I этап строительства (жилой дом №4)	П	3	
Схема планировочной организации земельного участка, М 1:500		ОО "ДВ баровсн	ВПИ " к 2019г.

Копировал

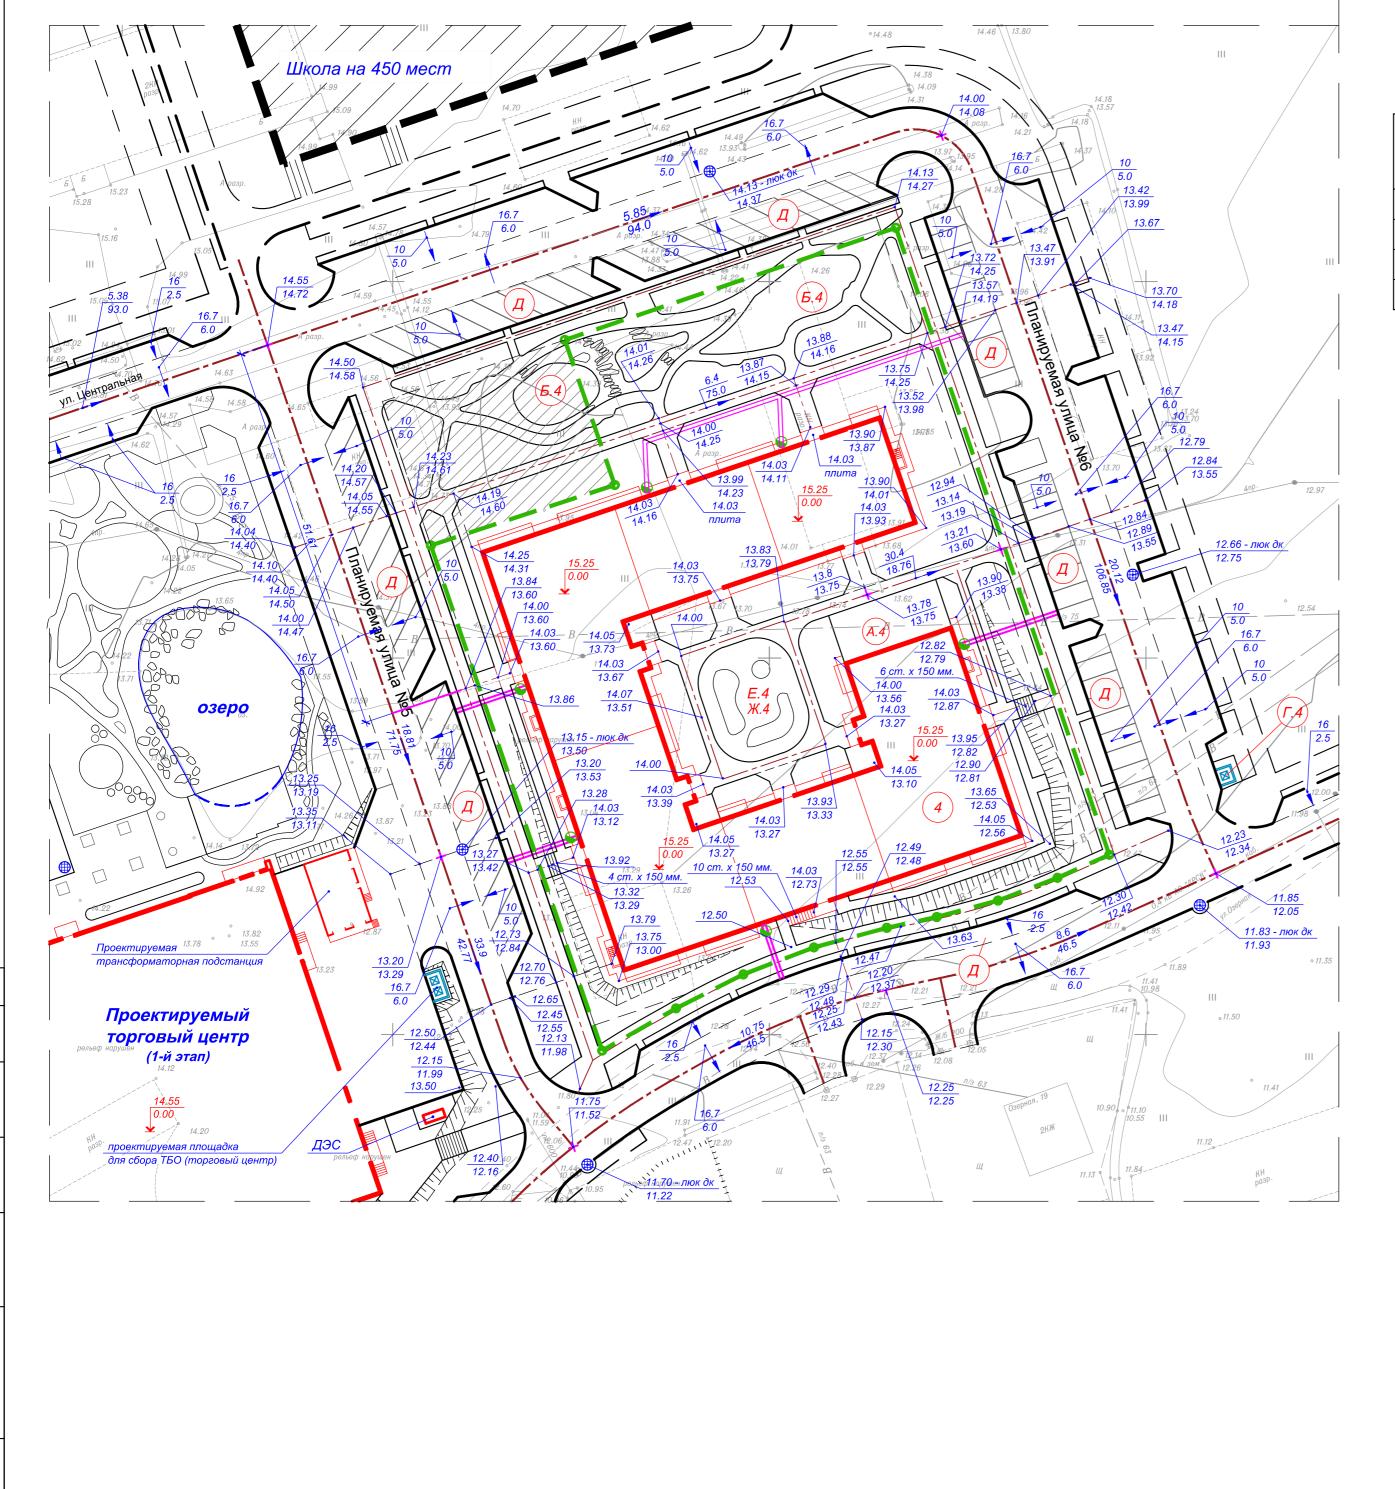

Ведомость водоотводных сооружений


Вид сооруж.	Условное обозначение	Наименование	Колво	Тип укрепления или конструкция	Примечание
лоток тип 1		лоток водоотводной, бетонный ЛВ 10.14.13, артикул 4000, с металлич.	100 / 100	на песчаном основании, H=0.10м.	вес 22 кг 1 ед. 100 лотков
		ячеистой, оцинкованной решёткой 10.13,7.50-ВЧ-50, кл. С, артикул 204 036 *,		с омоноличиванием стыков цементным	от водосточных труб здания
		пог.м / шт.		раствором В25	см. узел А

*- ООО "Стандартпарк Сибирь ", 630033, г. Новосибирск, ул. Мира 62, ИНН/КПП 5403204687/540301001


e-mail: khb@standartpark.ru

Лотки смонтировать в соответствии с технологией фирмы разработчика.



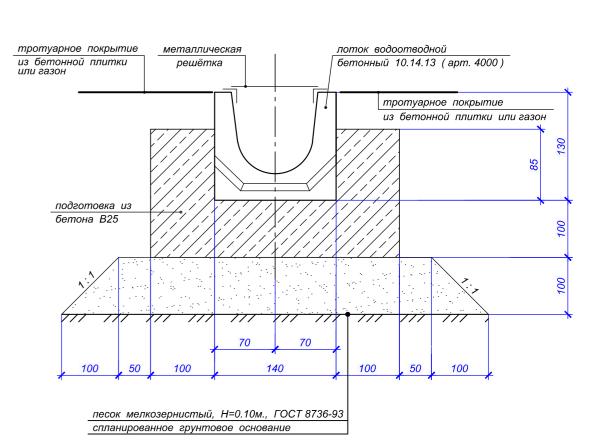

Условные обозначения и изображения

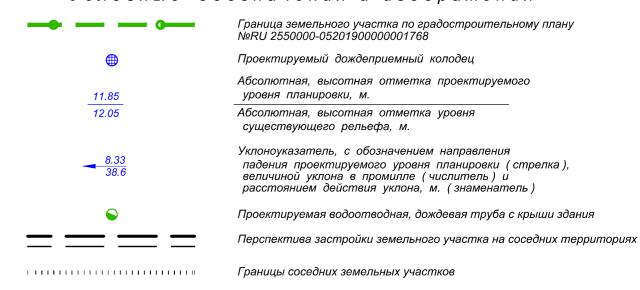

						35 - 17 - 01.04 - ПЗУ Жилой комплекс «Зима Южная» в п. Зима Южная				
Изм.	Кол. уч.	Лист	№ док.	Подпись	Дата	Надеждинского муниципального ра	аиона пр	иморско	го края	
Разра	б.	Распо	пов		05.19	Стадия Лист Листов			Листов	
Прове	ерил	Черня	ков		05.19	I этап строительства	п	4		
		l		l .		(Ψυποῖι Δομ ΝοΔ)		-		

Черняков

Черняков

ГИП

05.19

05.19

Схема планировочной организации земельного участка

Решения по планировке , М 1:500

Перспектива развития элементов благоустройства проектируемого

г.Хабаровск 2019г.

Формат А2

000 "ДВПИ"


12.54 озеро •11.35 12.47 12.20

Ведомость тротуаров, дорожек и площадок


Условн. обозн.	Наименование	Тип	Кол - во	Примечание
	тротуарное покрытие из бетонной плитки серая 500 x 500мм., кв.м	1	747	
Coll	тротуарное покрытие из бетонных фигурных плит индивидуального изготовления в виде поштучной укладки, шт./ кв.м	9	25 / 17.5	
	проектируемая асфальтобетонная отмостка, кв.м	3	265.5	
% % % % % %	проектируемая полоса для проезда пожарной техники, кв.м	6	261.5	
	каменный ковёр (речная галька), кв.м	7	227	
	проектируемое покрытие из крупнозернистого песка фр.0.51.5, Н=0.3м, кв.м	8	251	
	бортовые камни и поребрик	и		
	камень бортовой бетонный БР 100.30.15, шт./м.пог		37 / 36.5	устр. планировочных лестничных маршей
	камень бортовой бетонный БР 100.20.8, шт./м.пог		925 / 925	
====	бордюр тротуарный, пластиковый "New Fix PRO" *, пог.м		183	****
	плёнка из плотного полиэтилена для укладки под бетонную тротуарную плитку в местах примыкания покрытия к зданиям и крыльцам, м.кв/м. пог		67/67	ширина плёнки -1.0 м
	Vacanage va Characteria 20 ach 202			

^{* -} г. Хабаровск, ул. Промышленная 8a, оф. 202 тел. +7 (421) 220-07-22 e-mail: a.shkalaberda@standartpark.ru

Условные обозначения и изображения

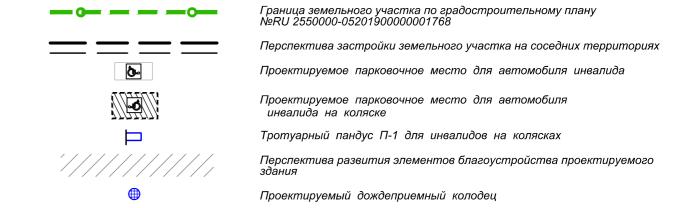

						35 - 17 - 01.04 - ПЗУ				
Изм.	Кол. уч.	Лист	№ док.	Подпись	Дата	Жилой комплекс «Зима Южная» в п. Зима Южная Надеждинского муниципального района Приморского края				
Разра	аб.		•		05.19	Стадия Лист Листов				
Пров	ерил				05.19	I этап строительства (жилой дом №4)	П 5			
Н. кон	umn.	Черня	IKOR		05.19	Схема планировочной организации земельного участка	ООО "ДВПИ" г.Хабаровск 2019г.		: ВПИ"	
ГИП		Черня			05.19	План покрытий, М 1:500				

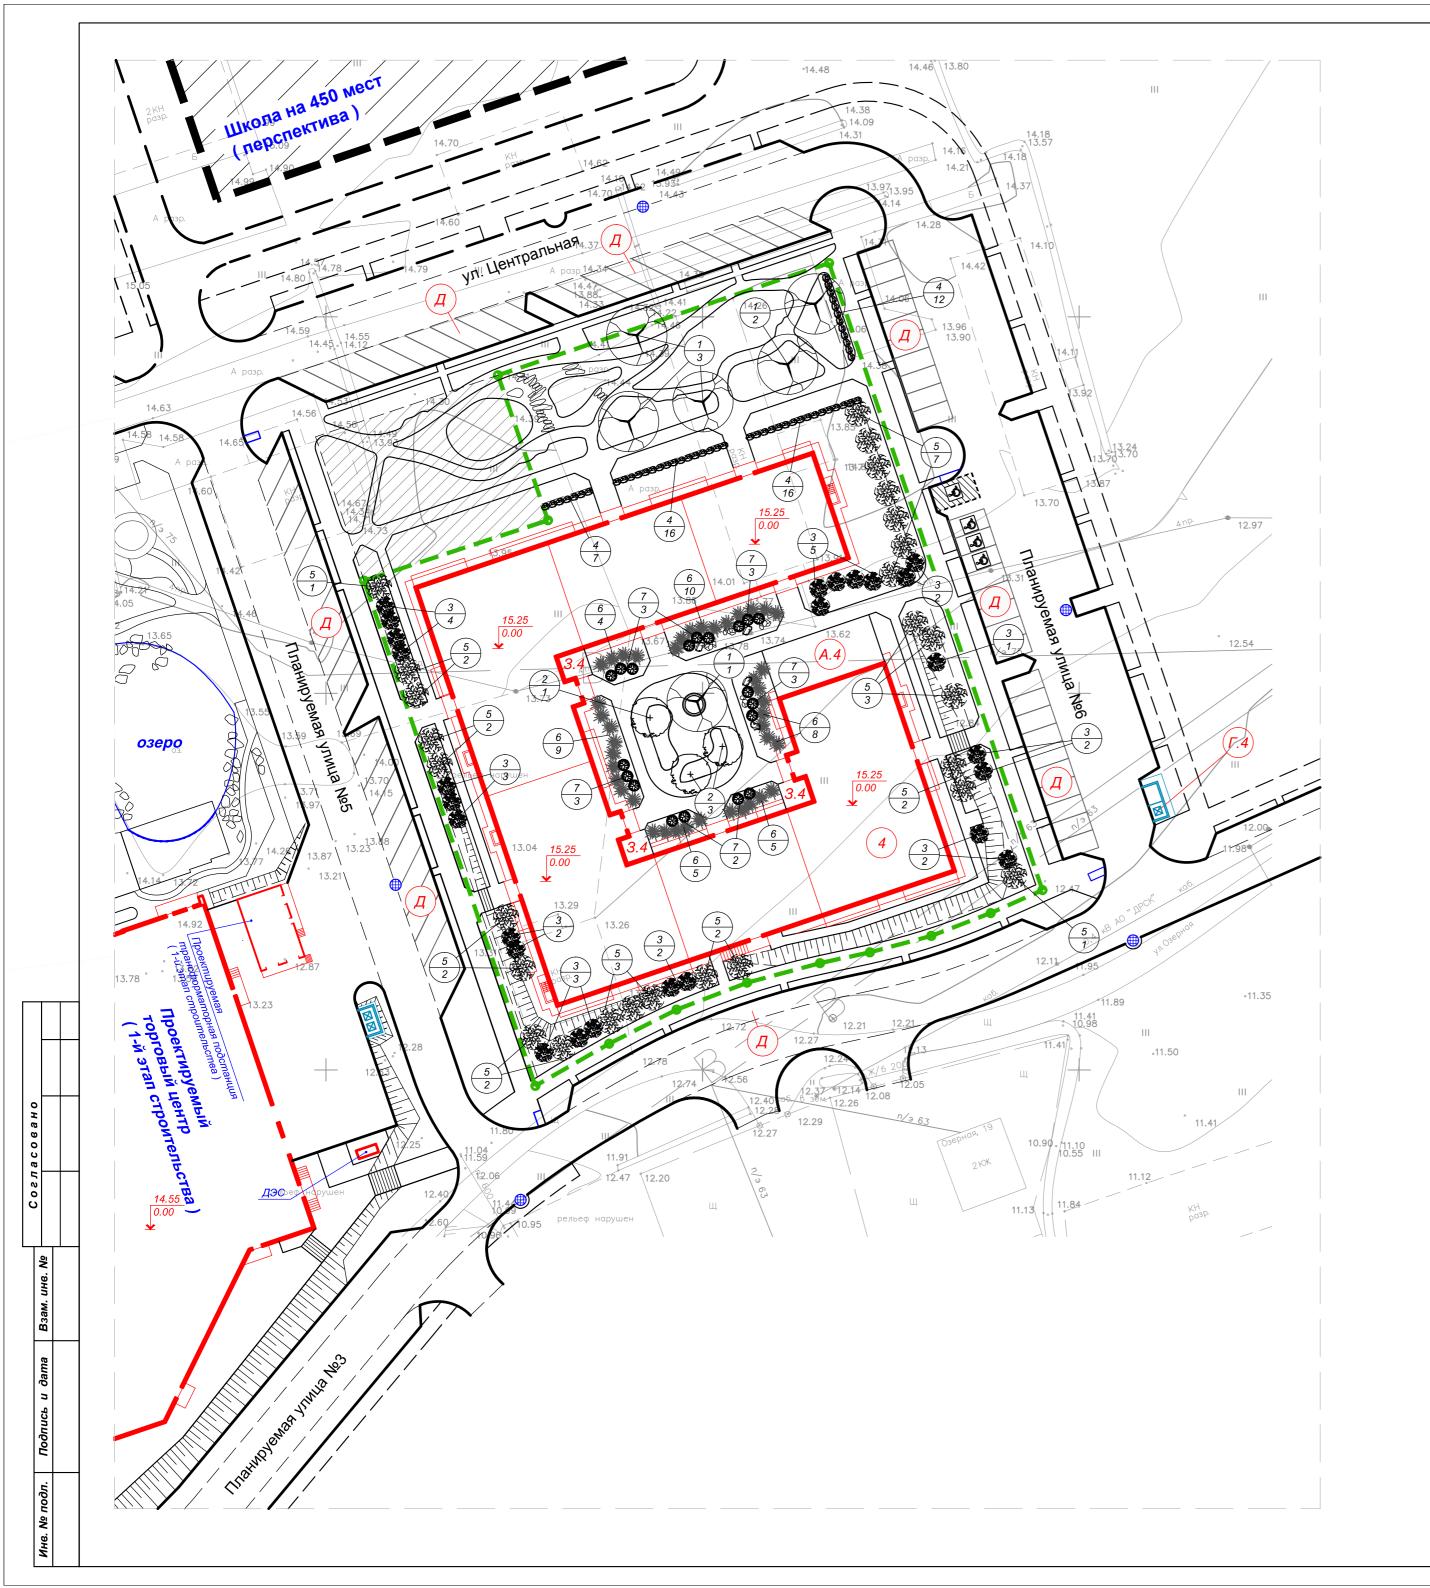

Ведомость элементов озеленения

Поз.	Actosiya neyne	Наименование породы или вида нсаждения	Возр. лет	Количество	Примечание
		Газон из многолетних морозоустойчивых трав, м. кв	-	1 972.54	по слою растительного грунта, H=0.20 м.
	080	Декоративные камни, куб.м		6	
		Дер	ревья		
1		Клен остролистый Emerald queen, шт.	12-15	6	посадку саженцев осуществлять с комом земли 1.0 x 1.0 x 1.0 м.
2	\odot	Рябина, шт.	12-15	3	посадку саженцев осуществлять с комом земли 1.0 x 1.0 x 1.0 м.
		Кус	тарн	и к и	
3		Спирея, шт.	3 - 5	26	групповая посадка кустарника
4	6866	Пузыреплодник, шт.	3 - 5	39	рядовая посадка кустарника расстояние между саженцами - 1 м
5		Дерен (свидина), шт.	3 - 5	27	групповая посадка кустарника
6		Фалярис, шт.	3 - 5	41	групповая посадка кустарника
7		Можжевельник Green carpet, шт.	3 - 5	19	групповая посадка кустарника
	Итого дере	вьев высаживаемых по проекту, ш	m.	9	
	Итого куст	арников высаживаемых по проекту	, wm.	152	

Условные обозначения и изображения

Граница земельного участка по градостроительному плану №RU 2550000-05201900000001768

Перспектива застройки земельного участка на соседних территориях Проектируемое парковочное место для автомобиля инвалида


Проектируемое парковочное место для автомобиля инвалида на коляске

Тротуарный пандус П-1 для инвалидов на колясках

Перспектива развития элементов благоустройства проектируемого здания

Проектируемый дождеприемный колодец

						35 - 17 - 01.04 - ПЗУ				
Изм.	Кол. уч.	Лист	№ док.	Подпись	Дата					
Разра	ю.				05.19					
Пров	ерил				05.19	I этап строительства (жилой дом №4)	П 6			
Н. кон ГИП	нтр.	Черня Черня			05.19 05.19	Схема планировочной организации земельного участка План озеленения, М 1:500	ООО "ДВПИ" г.Хабаровск 2019г.			
				•		<i>((</i>	•		40	

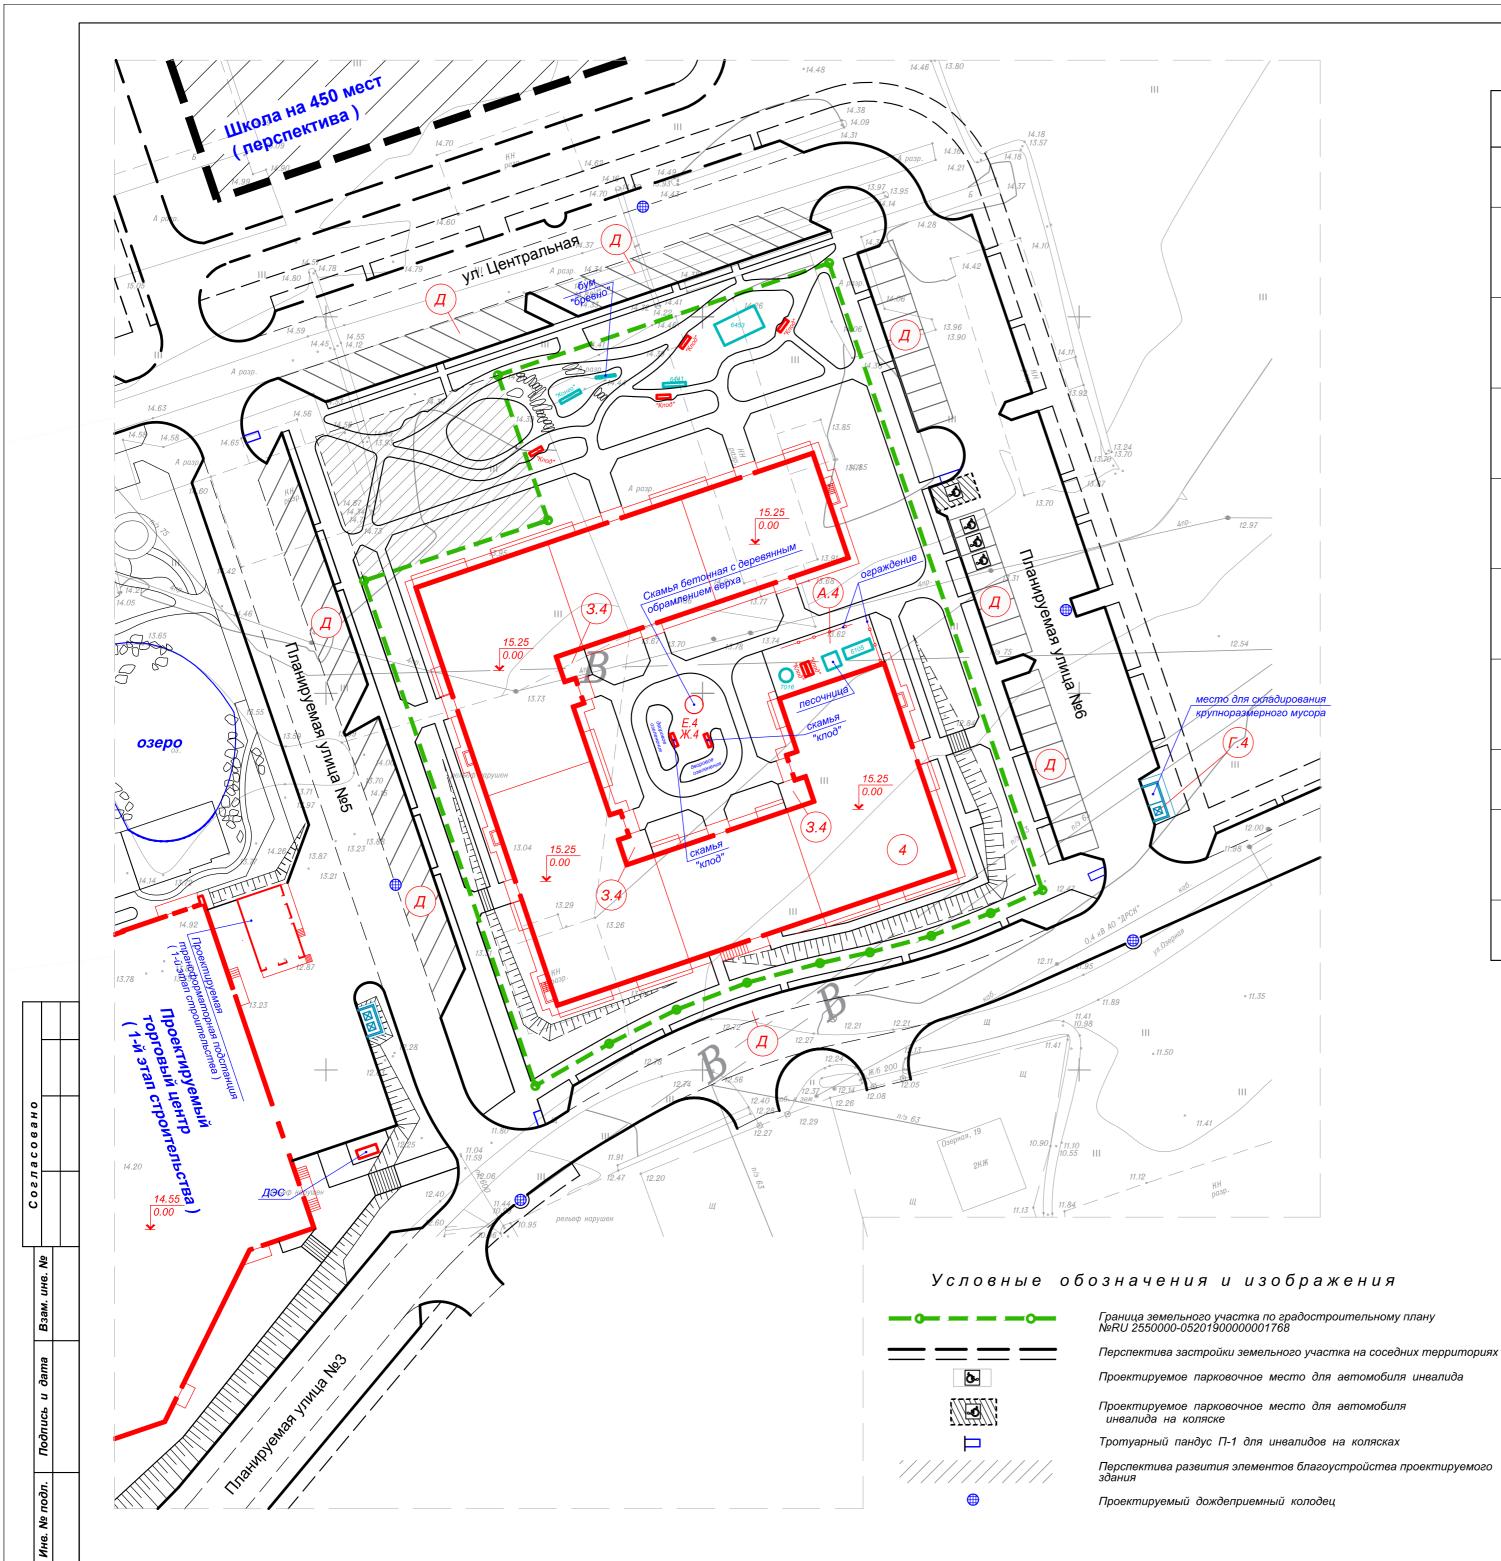

Ведомость малых архитектурных форм и оборудования

	шний вид е обозначение	Наименование	Количество, шт.	Позиция (примечание)
-		Скамья "КЛОД" **	8	
		Детский спортивный комплекс** **	1	apm. 6105
0		Сетка с вращением ** **	1	apm. 7016
	AA	Качели "Конго" https://www.farpost.ru vladivostok/home/fazenda/kacheli-kongo -63379512.html	1	
_	A	Бум "Бревно" https://www.farpost.ru vladivostok/sport/sport/training-simulator/ bum-brevno-2-6-m-g723211772.html	1	
		Турник двойной ** **	1	apm. 6441
		Комплекс из 3-х турников, 2-х скамеек для пресса, шведской стенки, каната и гимнастических колец ** **	1	apm. 6453
*	2.4	Скамья бетонная с деревянным обрамлением верха	1	инд. проект
		Песочница с крышкой https://www.farpost.ru vladivostok/home/fazenda/ pesochnica-s-kryshkoj-arena-63381477.html	1	PESOK001
-000	H	Декоративное ограждение "КРЕПОСТЬ" ** **, пог.м	17.6	apm.00 4298


** - ООО «Конкрит Джангл» (Concrete Jungle Co., Ltd)
Проектно-производственная мастерская «Конкрит Джангл»
690105, г. Владивосток, ул. Давыдова, 33д.
+7 (902) 525-34-40, +7 (902) 488-82-96

** ** - КСИЛ. Детские площадки. 680003, г. Хабаровск, ул. Фурманова, д.2А контакты:(4212) 47-82-58;
(4212) 47-82-59;
8 914 548-53-94
khabarovsk@ksil.ru
http://www.ksil.ru/

Примечание.

- 1. Расстановка малых архитектурных форм на площадках отдыха выполнена с учётом зон безопасности от игрового и спортивного оборудования.
- 2. Площадку для сбора бытового мусора (Г.4 по генплану) выполнить с металлическим ограждением из профлиста. Сбор мусора осуществляется в стандартный металлический контейнер объёмом 0.75 куб.м; выполнить с одной стороны от места установки контейнера огороженный профлистом карман размером не менее 2.5 х 1.5 м для сбора крупноразмерного мусора.
- 3. Допускается применение малых архитектурных форм, ограждений и бетонной тротуарной плитки, как иных производителей, так и индивидуального изготовления при условии наличия документов (сертификатов) подтверждающих безопасность их эксплуатации.

						35 - 17 - 01.04 - ПЗУ Жилой комплекс «Зима Южная» в п. Зима Южная Надеждинского муниципального района Приморского края				
Изм.	Кол. уч.	Лист	№ док.	Подпись	Дата					
Разра	пб.		•		05.19	9 Стадия Лист Листов				
Пров	ерил				05.19	I этап строительства (жилой дом №4)	П 7			
						Схема планировочной организации		1		
Н. кон	нтр.	Черня	ков		05.19	земельного участка	000 "ДВПИ"			
ГИП		Черня	ков		05.19	План расстановки МАФ, М 1:500	г.Хабаровск 2018г.			
							•			

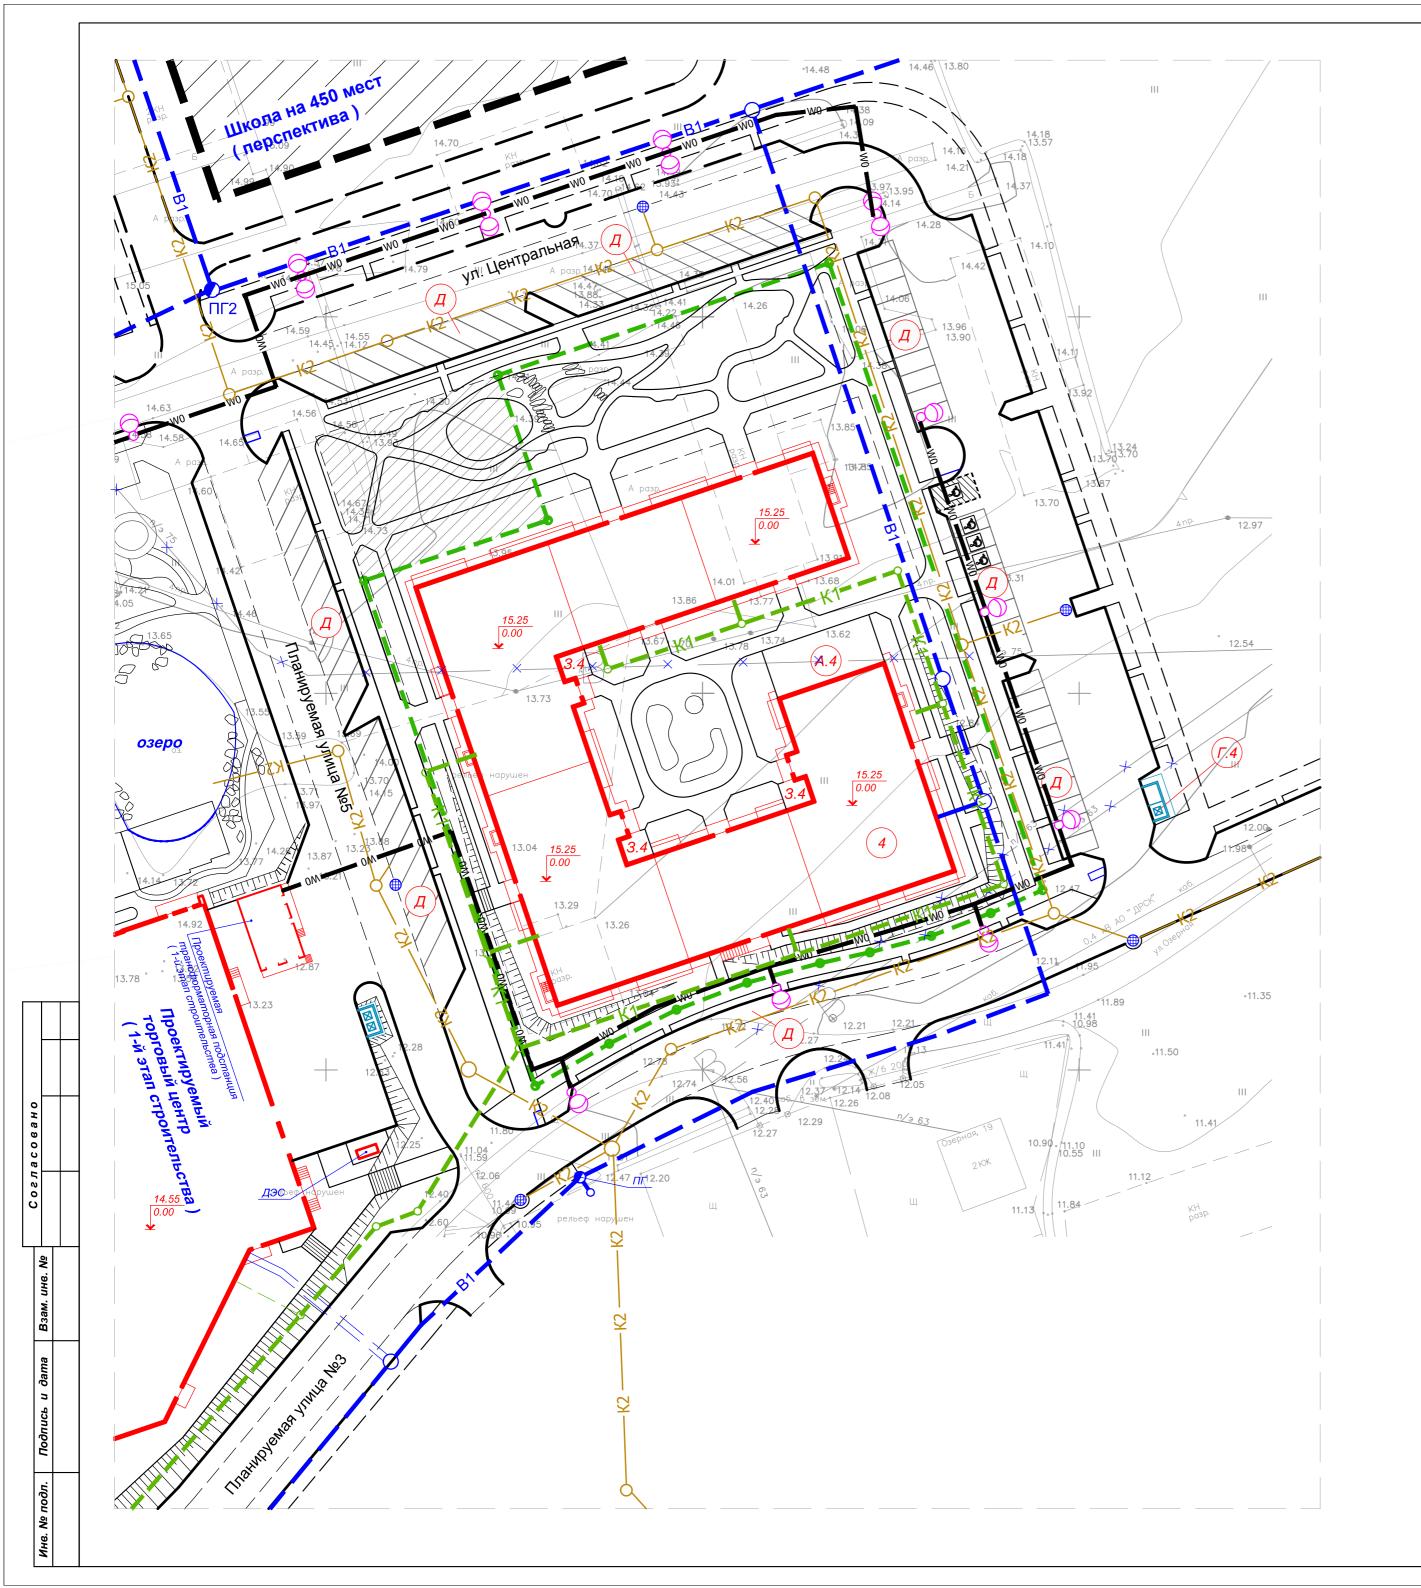

Ведомость проектируемых инженерных сетей

Условное обозначение	Наименование
B1	проектируемый хозяйственно-питьевой водопровод
K1	проектируемая хозяйственно-бытовая канализация
— К2—	проектируемая дождевая канализация
W0	проектируемый кабель электроснабжения 0.4кВ линии наружного освещения (подземно)

Условные обозначения и изображения

Граница земельного участка по градостроительному плану
№RU 2550000-05201900000001768


Перспектива застройки земельного участка на соседних территориях
Проектируемое парковочное место для автомобиля инвалида

Проектируемое парковочное место для автомобиля инвалида на коляске

Тротуарный пандус П-1 для инвалидов на колясках
Перспектива развития элементов благоустройства проектируемого здания

Проектируемый дождеприемный колодец

						35 - 17 - 01.04 - ПЗУ				
Изм.	Кол. уч.	Лист	№ док.	Подпись	Дата	Жилой комплекс «Зима Южная» в п. Зима Южная Надеждинского муниципального района Приморского края				
Разра	аб.	Распо	пов		05.19		Стадия Лист Листов			
Пров	ерил	ерил Черняков		Черняков 05.19	I этап строительства (жилой дом №4)	П	8			
						Схема планировочной организации			ı	
Н. контр. ГИП		Черняков Черняков			05.19	земельного участка	ООО "ДВПИ" г.Хабаровск 2019г.			
					05.19	Сводный план инженерных сетей, М 1:500				

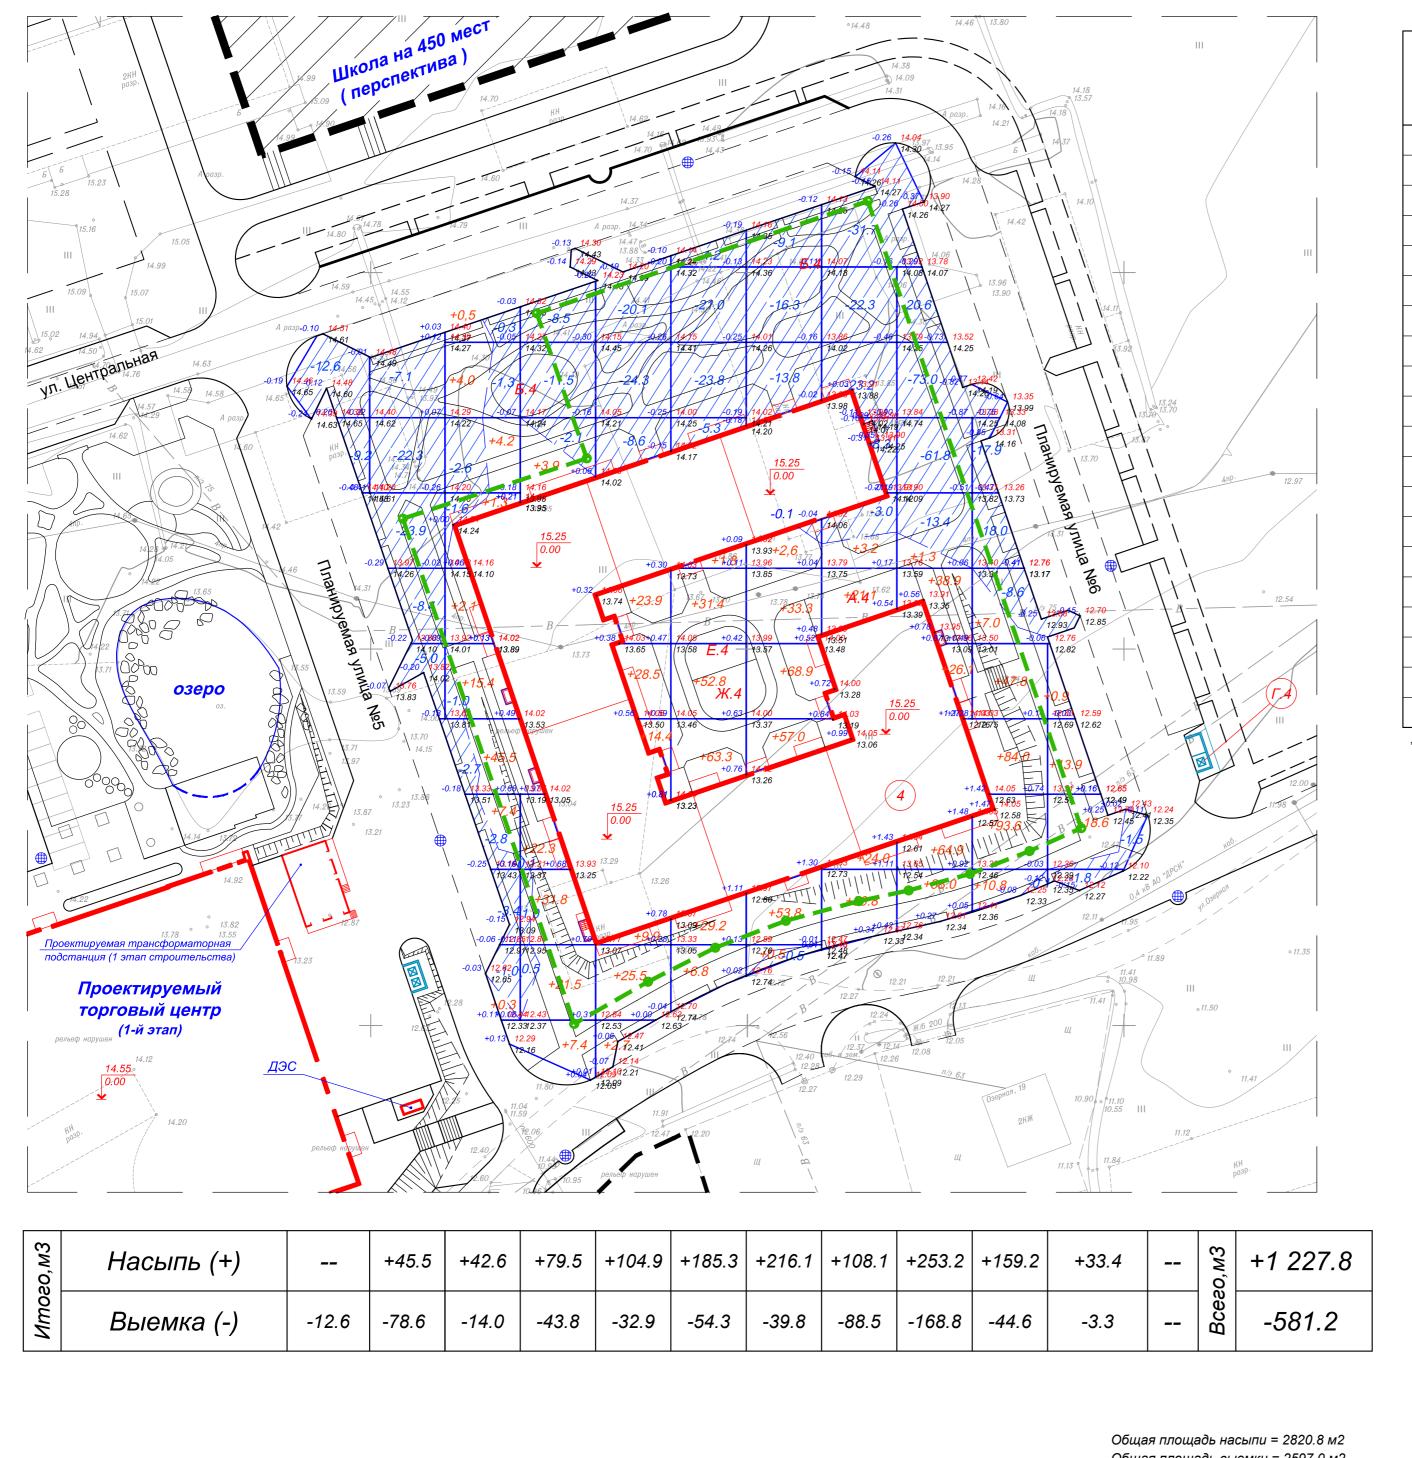


Общая площадь насыпи = 2820.8 м2 Общая площадь выемки = 2597.0 м2 Общая площадь 0-области = 87.1 м2 Общая площадь картограммы = 5504.9 м2

Ведомость объемов земляных масс*

	Количество, м.куб				
Наименование грунта	Насыпь (+)	Выемка (-)	Примечание		
1. Грунт планировки территории	1 228	582			
2. Вытесненны грунт, в т.ч. при устройстве :					
2.1 автодорожных и тротуарных покрытий		1 326			
2.2 водоотводных сооружений		21			
2.3 плодородной почвы		213			
Итого :	1 228	2 142			
3. Поправка на уплотнение	147	257			
(остаточное разрыхление -1.12)	1 375	2 399			
4. Избыток грунта	1 024				
5. Грунт непригодный для устройства насыпи		-			
оснований, сооружений и подлежащий удалению					
с территории					
6. Плодородный грунт, всего :					
а). существующий (снимаемый), Н=0.1 м.		609			
б). используемый для озеленения территории		213			
в). избыток плодородного грунта		396			


^{*-}в ведомости не учтен грунт выемки от устройства котлованов под подземные конструкции зданий и сооружений

Условные обозначения и изображения

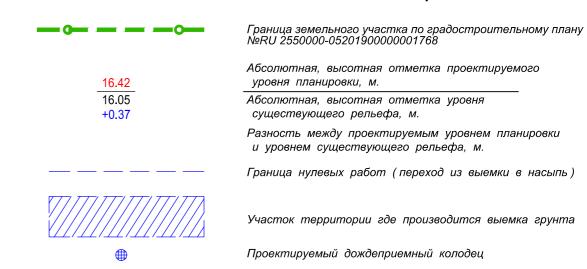

						35 - 17 - 01.04 - ПЗУ						
Изм.	Кол. уч.	Лист	№ док.	Подпись	Дата	Жилой комплекс «Зима Южная» в п. Зима Южная Надеждинского муниципального района Приморского края						
Разраб.		Распопов			05.19		Стадия	Лист	Листов			
Проверил		Черняков			05.19	I этап строительства (жилой дом №4)	П	9				
						Схема планировочной организации	1 '					
Н. контр.		Черняков			05.19	земельного участка	ООО "ДВПИ" г.Хабаровск 2019г.		ВПИ"			
ГИП		Черняков			05.19	План земляных масс, М 1:500			к 2019г.			


Тротуарное покрытие из бетонной плитки (тип 1)

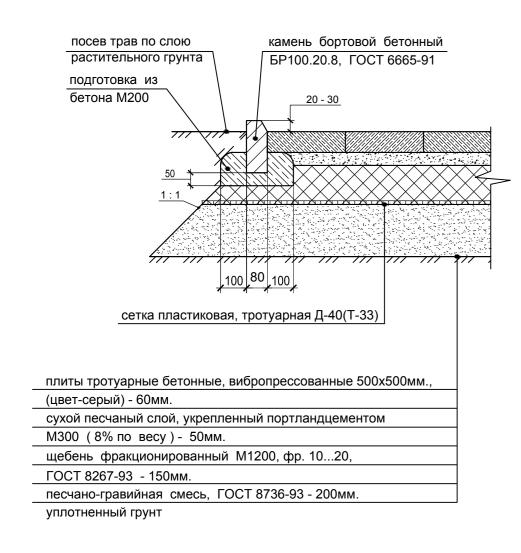

Покрытие из бетонной плитки в местах

примыкания к стенам зданий или сооружений

(тип 1)

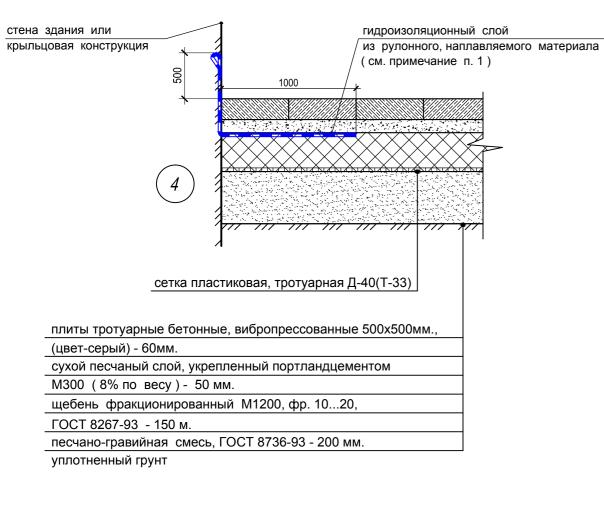


Примечание


- 1. Наплавляемую гидроизоляцию укладывать под бетонную плитку только в местах примыкания покрытия к конструкциям зданий, и крыльцам.
- 1.а Перед укладкой наплавляемого, рулонного материала, рекомендуется обработать вертикальную поверхность очищенного цоколя битумным праймером для обеспечения качественного приклеивания гидроизоляционного материала к поверхности стены.
- 1.б Полотна рулонных материалов наклеивать внахлёст на 10 см., по продольным сторонам.
- 1.в Расход битумного праймера составляет 250 350 мл. /м.кв.
- 2. В местах устройства тротуарных пандусов бортовые дорожные камни установить в одном уровне с примыкающими покрытиями.

Покрытие площадок отдыха (тип 8)

бордюр тротуарный, пластиковый "New Fix PRO" PRO SP Б-300.06.09-ПП, пластиковый чёрный L3000 * покрытие тип 7 или газон Н=0.2м. песок повышенной крупности (фр. 0.5-1.5мм.), ГОСТ 8736-2014 - 300 мм. спланированное, уплотнённое грунтовое основание * - г. Хабаровск, ул. Промышленная 8а, оф. 202 тел. +7 (421) 220-07-22 e-mail: a.shkalaberda@standartpark.ru

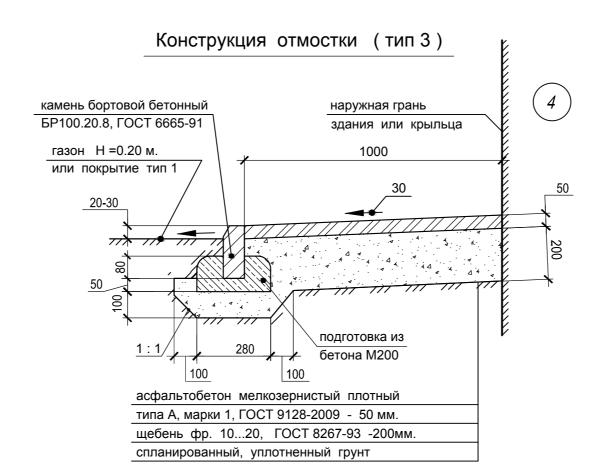

Конструкция покрытия "Каменный ковер" (тип 7)

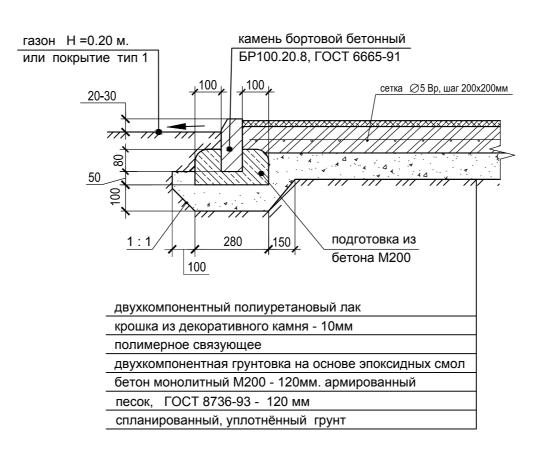

Покрытие в полосе для


проезда пожарной машины, тип 6




* - ООО "Аргеон" 198255, г. Санкт-Петербург, пр. Ветеранов, д. 75/1 Телефон: (812) 920-87-75 Факс: (812) 300-78-39 http://argeon.ru/ecoraster-e50

Конструкция планировочного лестничного марша

из бортовых камней БР 100.30.15, М 1:20

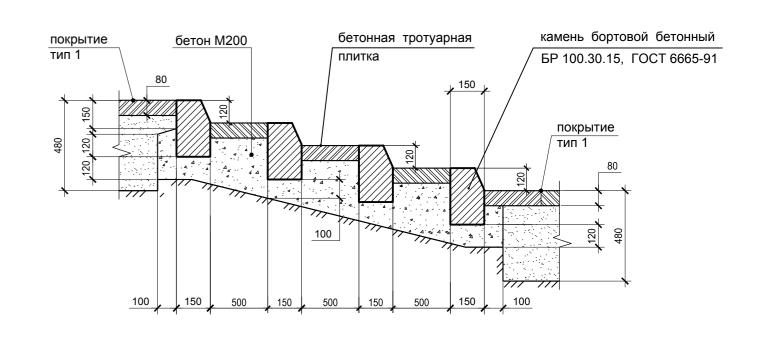

						35 - 17 - 01.04 - ПЗУ					
Изм.	Кол. уч.	Лист	№ док.	Подпись	Дата	Жилой комплекс "Зима Южная" в п.Зима Южная Надеждинского муниципального района Приморского края					
Разраб	5.	Распог	10B		05.19		Стадия Лист		Листов		
						I этап строительства (жилой дом №4)	П	10			
						Схема планировочной организации земельного участка	000 "ПРПИ"				
Н. контр.		Черняков			05.19	Конструкции дорожных и тротуарных	ООО "ДВПИ"				
ГИП		Черняков			05.19	покрытий	г.Хабаровск 2019г.				
				-		Копировал	-		Δ2		

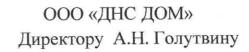



УПРАВЛЕНИЕ МОРСКОЙ АВИАЦИИ ТИХООКЕАНСКОГО ФЛОТА

г. Владивосток-39 690039 «28» мая 2019г. №45/63/34

На Ваше обращение от 24 мая 2019 года №№ 19-109,19-110, сообщаю: морская авиация ТОФ не возражает против строительства в пределах приаэродромной территории аэродрома Кневичи Западные:

- 1. Объектов: ЖК-1,2,3,4, торговый центр, ТП, ВНС кадастрового квартала 25:10:27000, находящегося в третьей подзоне приаэродромной территории аэродрома Кневичи Западные.
- 2. Объектов: индивидуальной жилищной застройки кадастрового квартала 25:10:011601, находящегося в третьей подзоне приаэродромной территории аэродрома Кневичи Западные.

ВрИО начальника морской авиации ТОФ

полковник

О. Романенко

Исполнитель: п/полковник Терещенко В. В. Тел. 232-37-30